

Zakład Budownictwa Inżynieryjnego

KAROL SZYMAŃSKI

18-300 Zambrów, Al. Wojska Polskiego 27A lok. 100
tel. +48 791279791 e-mail: biuro.zbiks@gmail.com

PROJEKT TECHNICZNY

na roboty budowlane niewymagające pozwolenia na budowę

NAZWA INWESTYCJI: *Przebudowa drogi dojazdowej do gruntów rolnych, Brulino-Piwki – Brulino-Lipskie, do granicy gminy Czyżew na odcinku w lokalizacji roboczej 0+000 – 0+570,90, obręb geodezyjny Brulino-Piwki Działka nr 52.*

INWESTOR: *Gmina Czyżew
18-200 Czyżew, ul. Mazowiecka 43*

ADRES INWESTYCJI: *Gmina Czyżew, Brulino-Piwki
Działka nr 52.*

OPRACOWAŁ	NR UPRAWNIEŃ	PODPIS
mgr inż. Stanisław Szymański	Łom. 32/86 Uprawnienia w specjalności konstrukcyjno-inżynieryjnej w zakresie dróg	<i>mgr inż. Stanisław Szymański</i> upr. bud. nr Łom. 32/86 spec. konstrukcyjno-inżynieryjna w zakresie dróg

Zambrów, 06.06.2017 r.

ZAWARTOŚĆ OPRACOWANIA

I. OPIS TECHNICZNY

- 1. Podstawa opracowania**
- 2. Przedmiot i zakres dokumentacji**
- 3. Opis stanu istniejącego**
- 4. Cel opracowania**
- 5. Dane techniczne**
- 6. Opis projektu**
- 7. Bezpieczeństwo i ochrona zdrowia**
- 8. Obszar oddziaływania projektowanego obiektu**

II. CZĘŚĆ RYSUNKOWA

- | | |
|---|------------------------|
| 1. Plan orientacyjny | w skali 1:25000 |
| 2. Projekt zagospodarowania terenu | w skali 1:500 |
| 3. Przekrój normalny | w skali 1:50 |

I. OPIS TECHNICZNY

do projektu budowlanego modernizacji drogi gminnej Brulino-Piwki – Brulino-Lipskie na terenie gminy Czyżew położonej na terenie obrębu geodezyjnego Brulino-Piwki, działka nr 52, gmina Czyżew.

1. Podstawa opracowania

- umowa z Inwestorem - Gminą Czyżew
- mapa sytuacyjno-wysokościowa 1:500
- niezbędne uzgodnienia z inwestorem
- aktualne normatywy techniczne

2. Przedmiot i zakres dokumentacji

W zakres niniejszego opracowania wchodzi projekt przebudowy - modernizacji drogi dojazdowej na terenie obrębu geodezyjnego Brulino-Piwki w gminie Czyżew, na odcinku o długości 570,90 m.

Inwestycja zlokalizowana jest na działce nr 52 stanowiącej własność Gminy Czyżew.

Początek odcinka stanowi koniec istniejącej nawierzchni bitumicznej, a koniec granica gminy Czyżew.

3. Opis stanu istniejącego

Teren, na którym zaprojektowano przebudowę odcinka drogi dojazdowej jest zlokalizowany na obszarze istniejącej drogi gminnej dojazdowej do gruntów rolnych.

Istniejący pas drogowy jest szerokości 9,0 – 9,5 m.

Istniejąca droga posiada nawierzchnię żwirową, o szerokości 5,00 m, z poboczami żwirowymi..

4. Cel opracowania

Celem opracowania jest przebudowa - modernizacja istniejącej nawierzchni żwirowej drogi dojazdowej na nawierzchnię bitumiczną i uzyskanie przez to poprawy przejezdności oraz zapewnienie możliwości bezpiecznego i wygodnego dojazdu do pól uprawnych.

5. Dane techniczne

Dane techniczne projektowanej drogi dojazdowej, są następujące;

- | | |
|-------------------------------------|--------------|
| - droga dojazdowa , | - klasy D |
| - prędkość projektowa | - Vp=30 km/h |
| - szerokość jezdni | - 5,00 m |
| - spadek poprzeczny jezdni daszkowy | - 2% |
| - szerokość poboczy z kruszywa | - 0,75 m |
| - spadek poprzeczny poboczy | - 6%. |
| - kategoria ruchu | - KR 1 |

6. Opis projektu

6.1 Uwagi ogólne

Projekt obejmuje przebudowę - modernizację istniejącej nawierzchni z kruszywa naturalnego na nawierzchnię bitumiczną, na odcinku o długości 570,90 m:

Zaprojektowano:

- jezdnię o szerokości 5,00
- pobocza o szerokości 0,75 m

Korona drogi na całej długości ma szerokość 6,50 m.

6.2. Projektowana niweleta drogi dojazdowej

Ukształtowanie podłużne drogi dojazdowej zaprojektowano dostosowując do rzędnych istniejącej nawierzchni żwirowej.

6.3. Konstrukcja nawierzchni drogi

Projektuje się dwuwarstwową nawierzchnię jezdni

- warstwę wiążącą z betonu asfaltowego grubości 4 cm
- warstwę ścieralną z betonu asfaltowego grubości 4 cm

Pobocza drogi zaplanowano z mieszanki kruszywa naturalnego o grubości 8 cm.

6.4. Zjazdy

Lokalizacje zjazdów pozostają niezmienione. Zaprojektowano wyrównanie nawierzchni zjazdów kruszywem naturalnym w celu dowiązania nawierzchni do terenu gruntów rolnych.

6.5. Odwodnienie

Odwodnienie drogi pozostawiono bez zmian. Wody opadowe i roztopowe odprowadzane będą powierzchniowo naturalnymi spadkami terenu do istniejących rowów.

6.6. Zieleń

W ramach inwestycji nie przewiduje się wycinki drzew. Po zakończeniu robót budowlanych tereny zielone w granicach pasa drogowego zostaną odtworzone poprzez humusowanie i obsianie nasionami traw..

6.5. Organizacja ruchu

Organizacja ruchu na drodze dojazdowej pozostaje bez zmian.

7. Bezpieczeństwo i ochrona zdrowia

Nie zachodzi potrzeba opracowywania Planu Bezpieczeństwa i Ochrony Zdrowia z uwagi na to, iż nie występują roboty wymienione w Rozporządzeniu Ministra Infrastruktury z dnia 23 czerwca 2003 r. (Dz. U. Nr 120 z dnia 10 lipca 2003 r.).

8. Obszar oddziaływania projektowanego obiektu

Obszar oddziaływania projektowanego obiektu zamyka się w granicach istniejącego pasa drogowego.

Oddziaływanie inwestycji będzie miało miejsce tylko na etapie realizacji, będzie miało charakter krótkoterminowy, przejściowy i całkowicie odwracalny.

Przedsięwzięcie może stanowić uciążliwość dla mieszkańców sąsiednich nieruchomości w fazie realizacji w postaci wzmożonego ruchu i trudności komunikacyjnych. Na etapie eksploatacji przedsięwzięcie przyczyni się do zmniejszenia hałasu, poprawy komunikacji i bezpieczeństwa uczestników ruchu drogowego.


Z uwagi na charakter, skalę i lokalizację inwestycji prawdopodobieństwo wystąpienia ewentualnego negatywnego oddziaływania na środowisko nie występuje.

mgr inż. Stanisław Szymański


upr. bud. nr Łóm. 32/86
spec. konstrukcyjno-inżynierska
w zakresie dróg

PLAN ORIENTACYJNY

Skala 1:25000

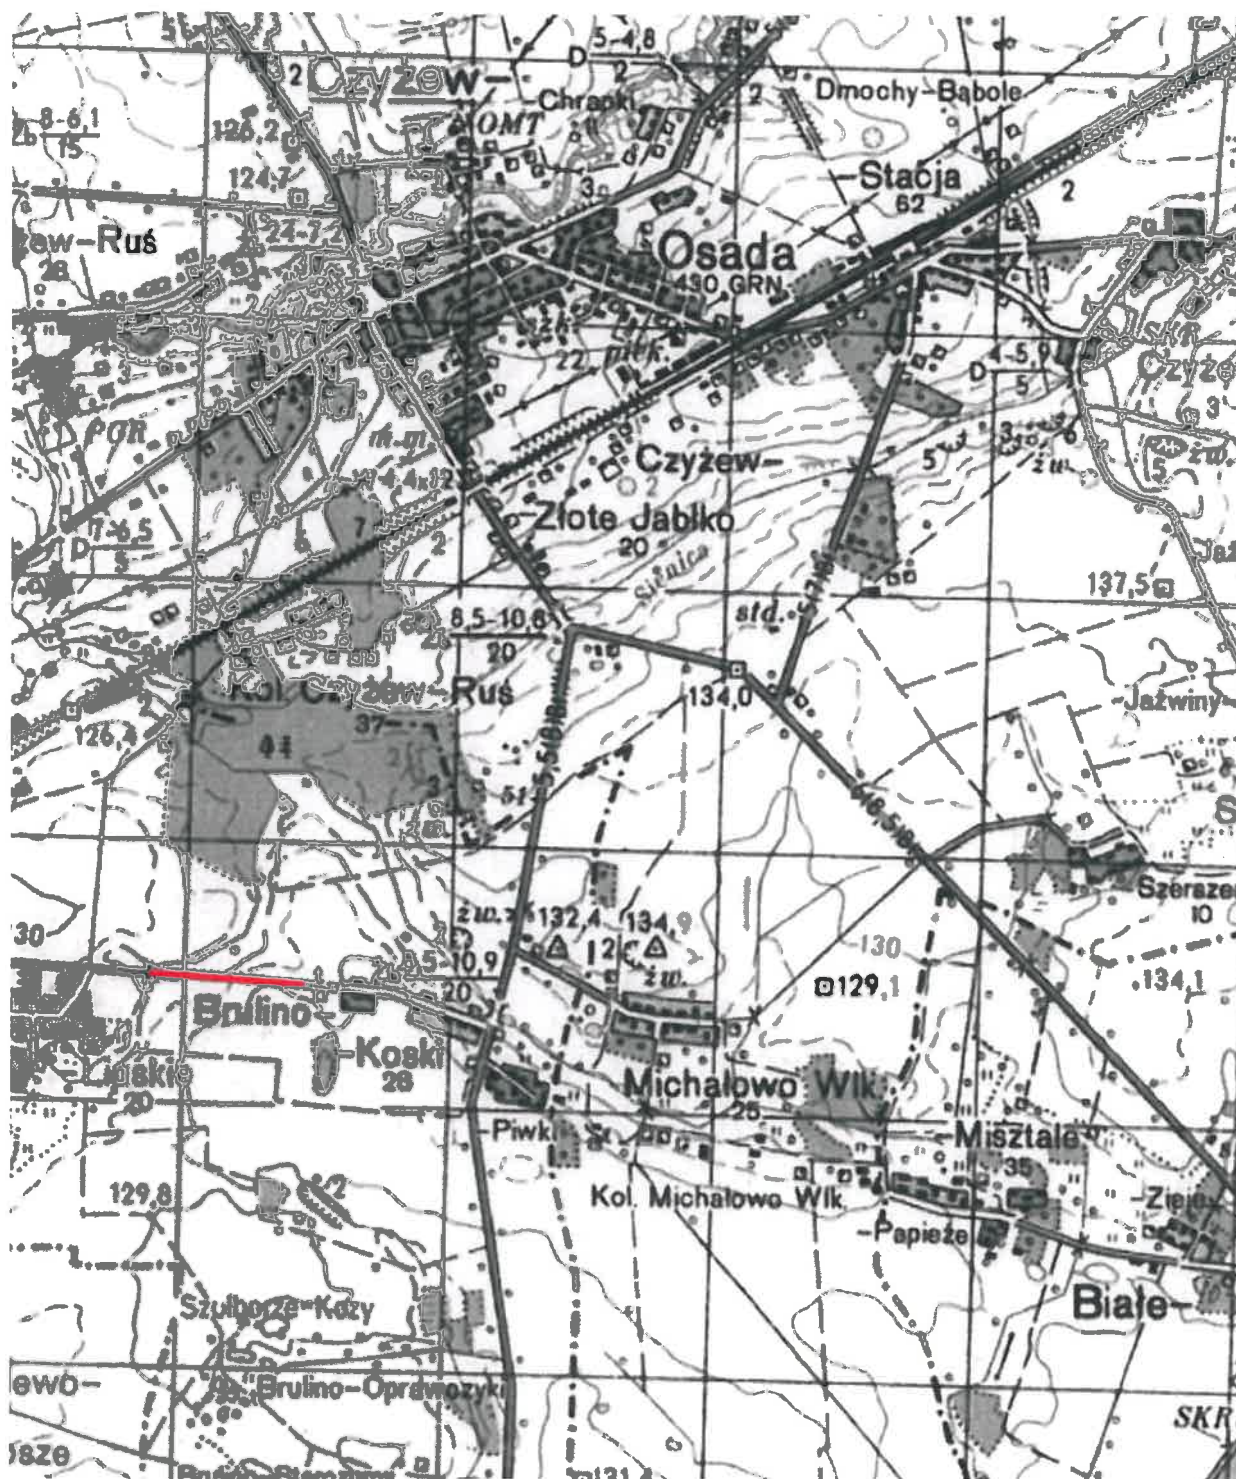

Przekrój normalny km 0+000,00 - 0+570,90

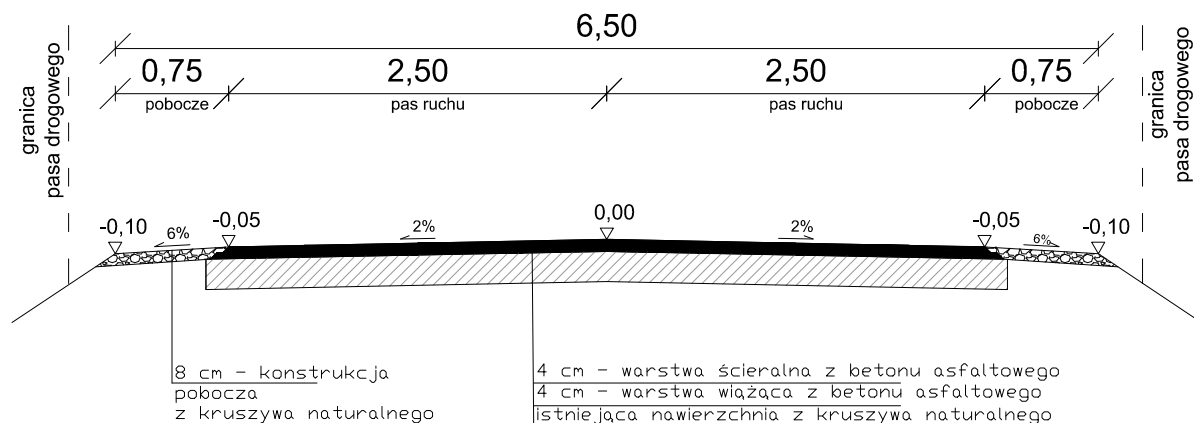

Zakład Budownictwa Inżynieryjnego Karol Szymański 18-300 Zambrów, Al. Wojska Polskiego 27A lok. 100		
INWESTOR		
Gmina Czyżew 18-200 Czyżew, ul. Mazowiecka 34		
Stadium: Projekt techniczny	Nazwa rysunku: Przekrój normalny	Nr rysunku: 3
Skala: 1:50	OBIEKT: Przebudowa – modernizacja drogi dojazdowej do gruntów rolnych, Brulino-Piwki – Brulino-Lipskie, do granicy gminy Czyżew, na odcinku w lokalizacji roboczej 0+000 – 0+570,90.	Data: 06.06.2017 r.
Opracował		Podpis
mgr inż. Stanisław Szymański		